



COMUNE DI PESCIA


**PROGETTO ESECUTIVO DEGLI INTERVENTI STRUTTURALI**

- *ELABORATI GRAFICI*

**PROGETTISTA :**

PROF. ING. ENRICO MANGONI



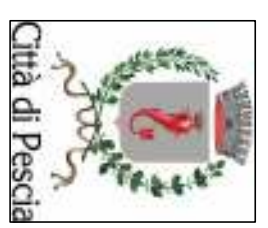

COMUNE DI PESCA  
A.O. URBANISTICA E PROGETTI TERRITORIALI

LAVORI DI RISTRUTTURAZIONE E RECUPERO  
MUSEO CIVICO PALAZZO GALILEOTTI APPARTAMENTO NOBILE  
SITO IN PIAZZA S. STEFANO, 3 PESCA

## PROGETTO STRUTTURALE

COMITENTE:  
COMUNE DI PESCA  
R.U.P. :  
Arch. Anna Maria Manavgia

DIRETTORE DEI LAVORI:  
Arch. Anna Maria Manavgia

PROGETTO E DIREZIONE LAVORI  
STRUTTURALE:  
**StudiMangoni**  
Piazza IV Novembre, 18 - 51031 AGLIANA (PT)  
Tel. 0571/87818 - FAX 0571/679940  
Email: info@studiomangoni.it

PROGETTO DEFINITIVO  
PROGETTO STRUTTURALE  
PIANTE STATO ATTUALE E STATO  
SOVRAPPONTO  
SCALA 1:150

# TAV. 0


AGGIORNAMENTO	DATA	DESCRIZIONE	AGGIORNAMENTO	DATA	DESCRIZIONE
				0	04/05/2016

**TABELLA MATERIE:**

Completamento cemento per magrone	C10-16	Litico grezzo misto (S2)/inerti completati
di classe di consistenza S4	25-30	Classe di utilizzo 1 (UNI EN 335-2)
slampo 160-210 mm	X2	Lepantine da tritare nei confronti di (pneumatiche, anidride e baré
di diametro massimo pari a 27 mm		Composita mista per struttura
copertura 3,5 cm		Lanterni per composizione salda
di spessore 10 mm	25-30	Profilati e spigoli
slampo 160-210 mm	X1	Salda in acciaio zincato, classe
di diametro massimo pari a 19 mm		E 52 D
copertura 2,5 cm		Relieve per ancoraggi chimici
		HILT HV 160
Acciada in bilite per armatura	B40C	SERIE SPECIFICHE PER GLI ELEMENTI METALLICI ZINCATI
infilata a fondo per il montaggio a sacco per la cordura	15/10	INTERVENTI (A, S, Z)
di classe B40C		La struttura metallica degli interventi in esame dovranno
di diametro nominale	8 mm	essere sottoposti a un processo di controllo a caldo, UNI
	10 mm	EN ISO 12944, per l'ambiente con classe di corrosività C2 e in
		referenza alla via normale dell'articolo C2-40
		EN ISO 1461
		Area effettiva


## STATO SOVRAPPONTO

PIANTA PIANO SEMINTERRATO SCALA 1:150

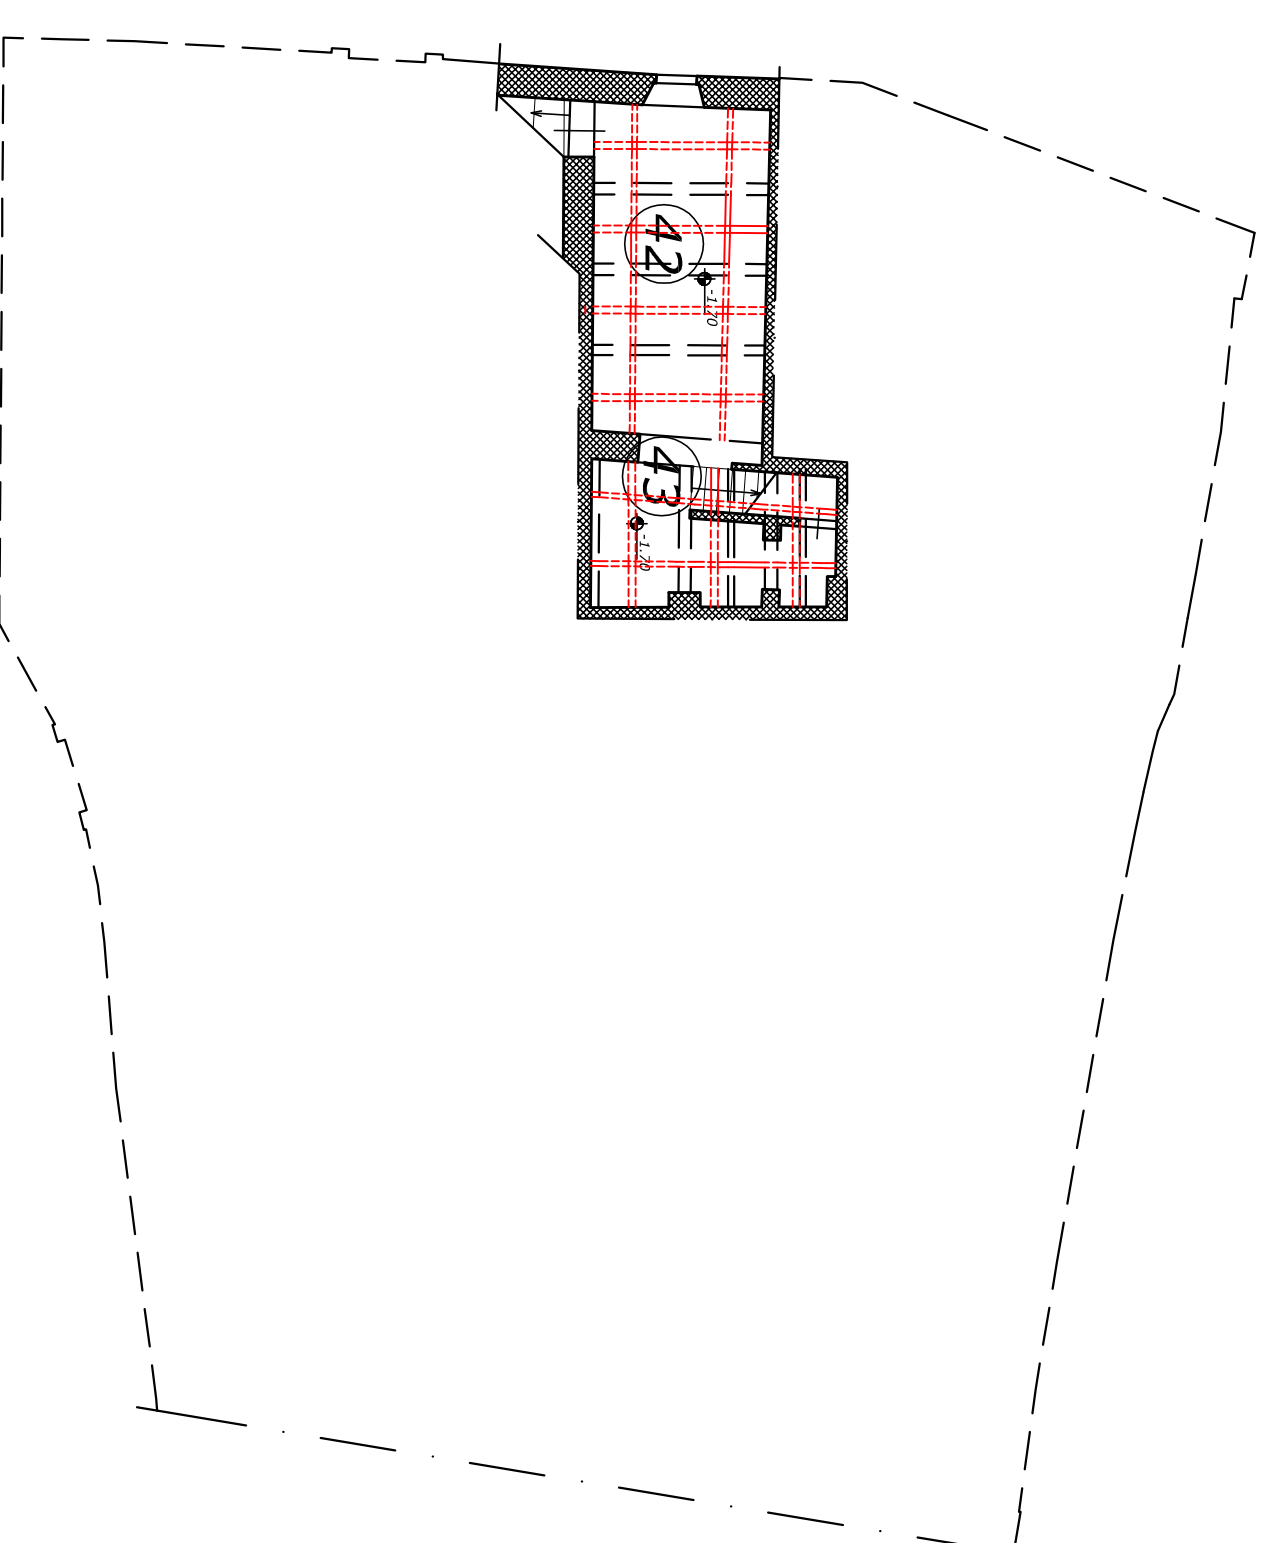


## STATO ATTUALE


PIANTA PIANO SEMINTERRATO SCALA 1:150

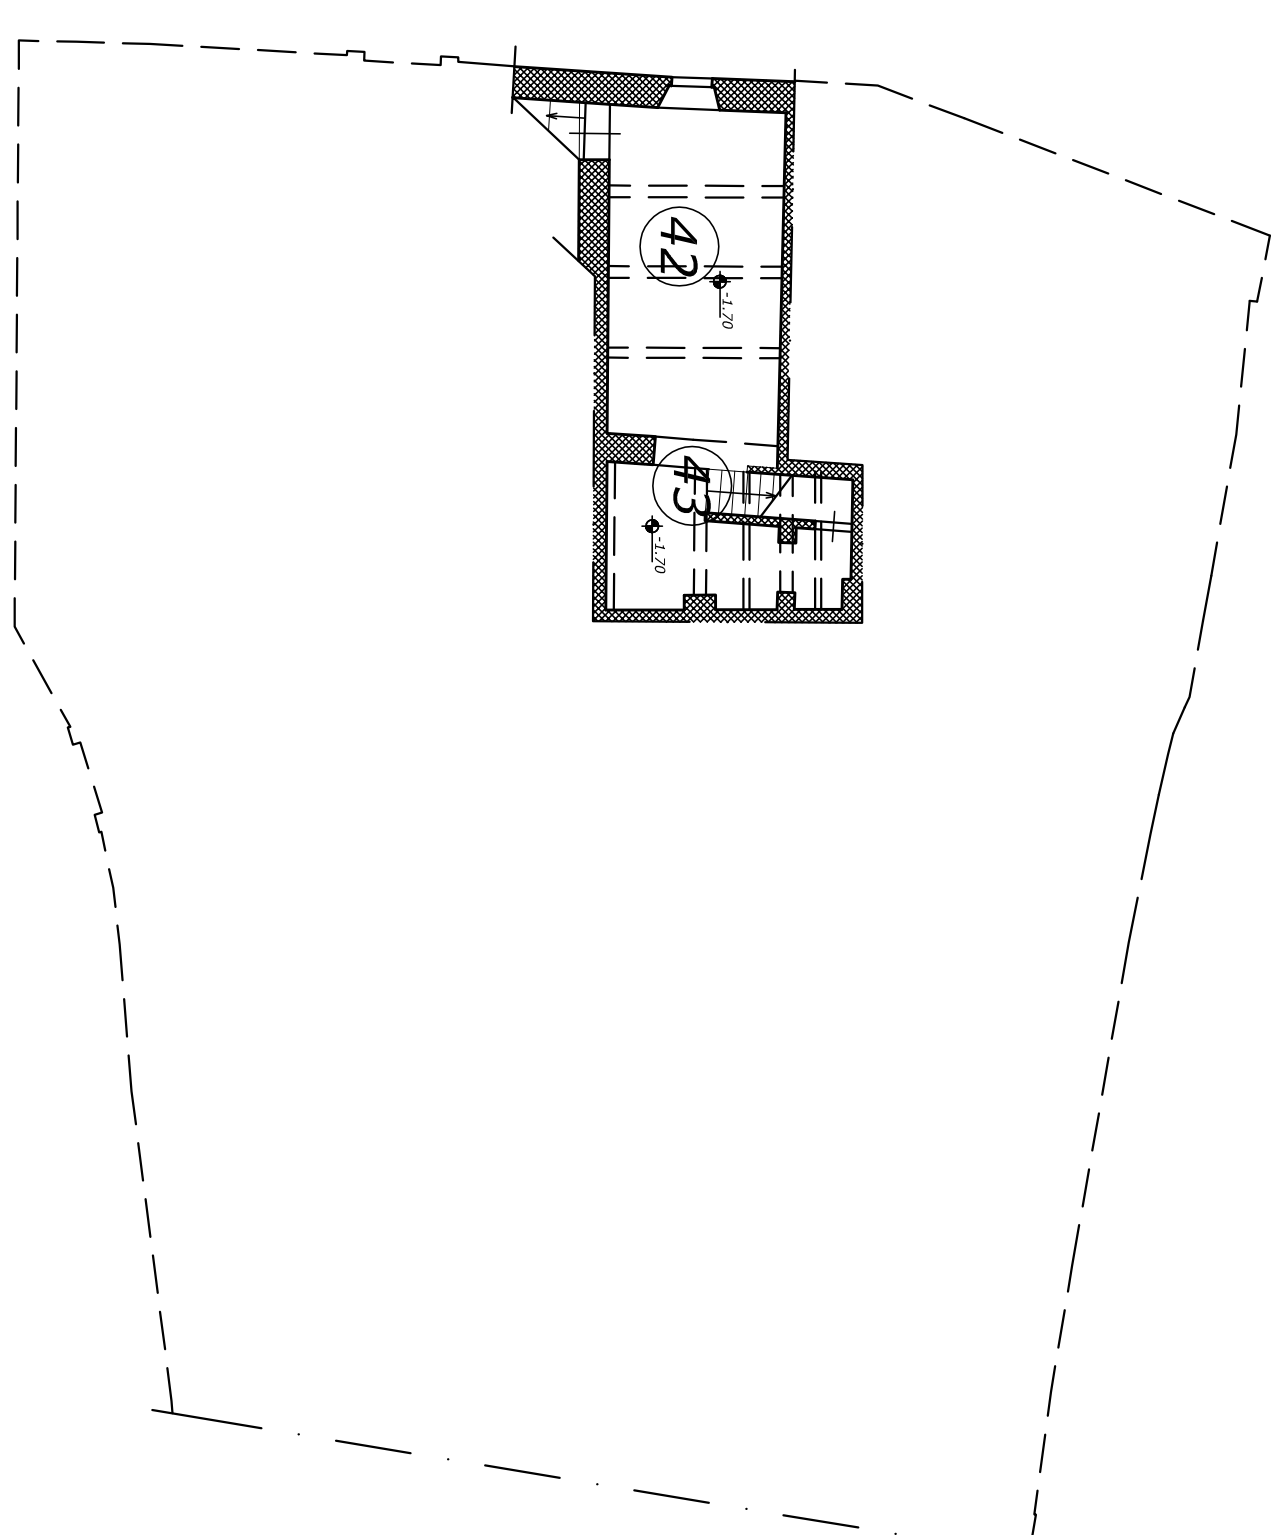


PIANTA PIANO TERRA SCALA 1:150

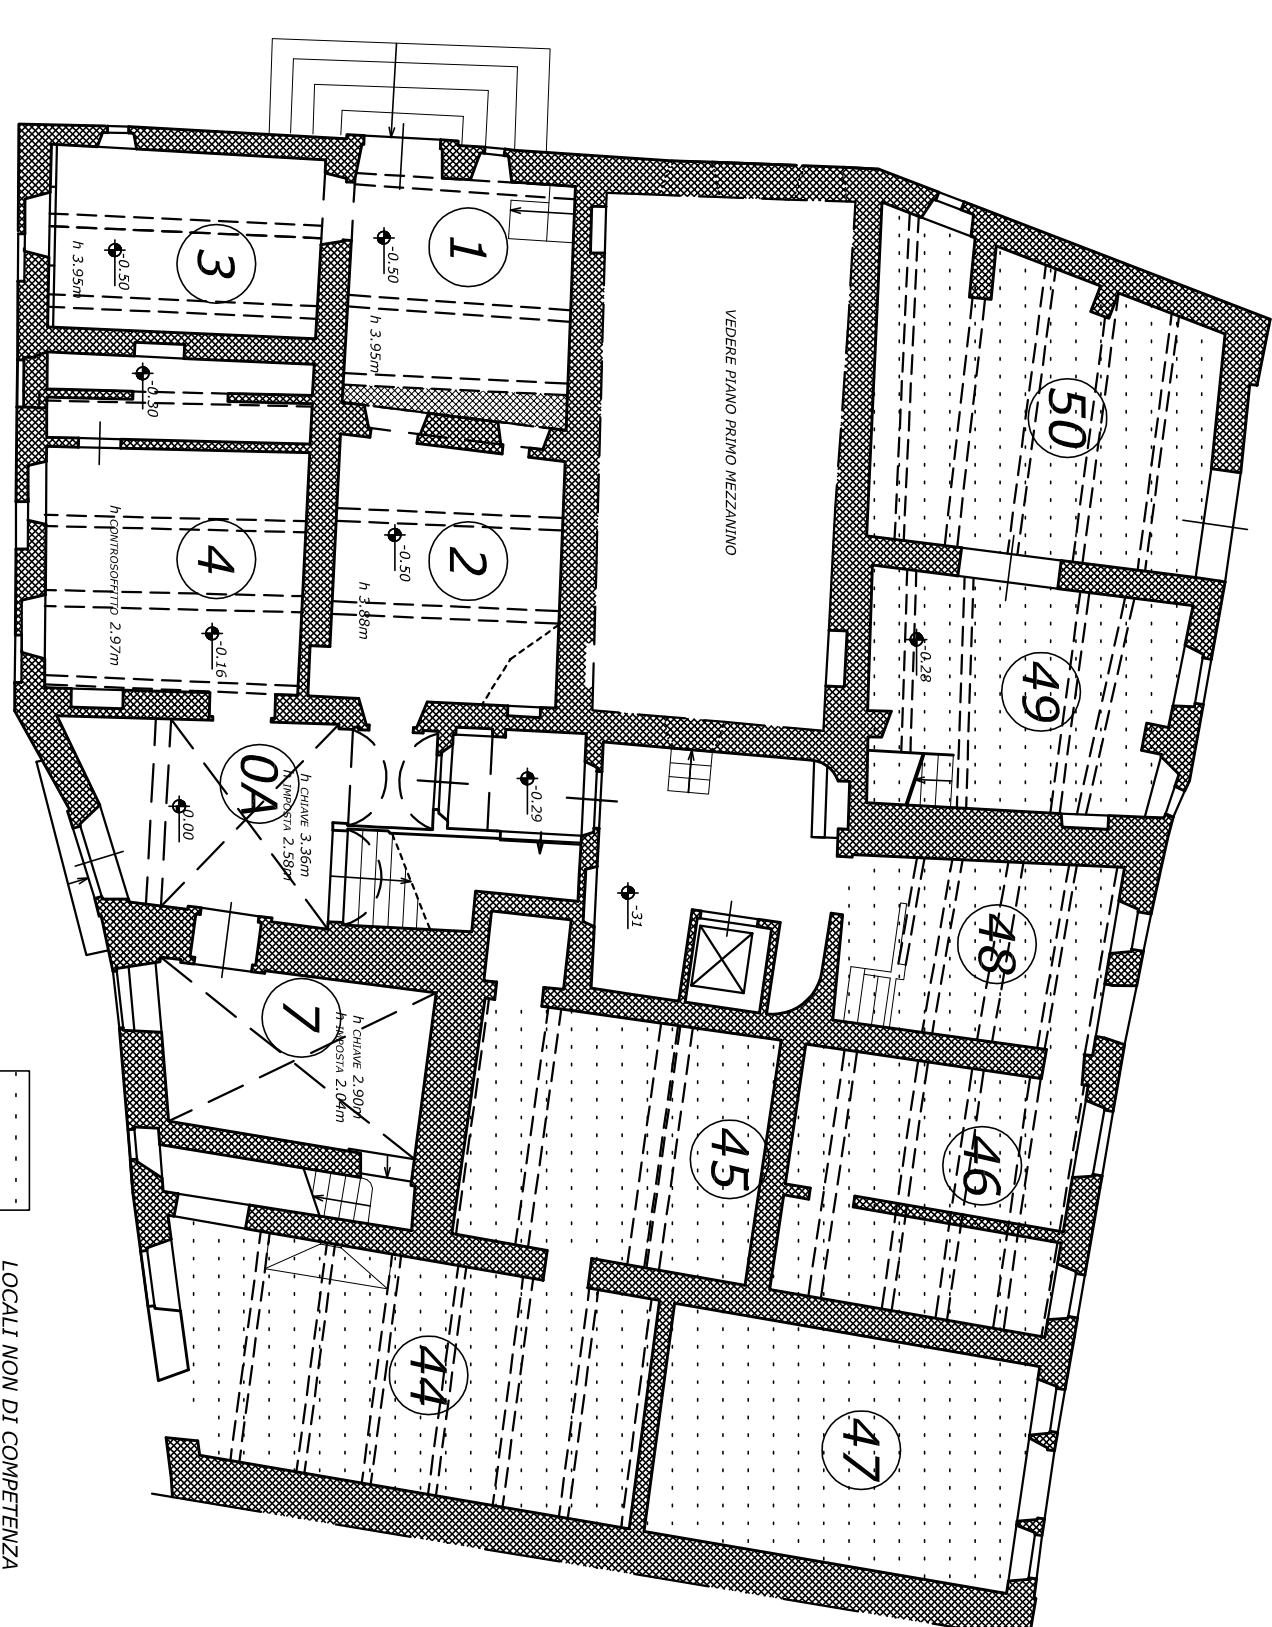


PIANTA PIANO PRIMO MEZZANINO SCALA 1:150

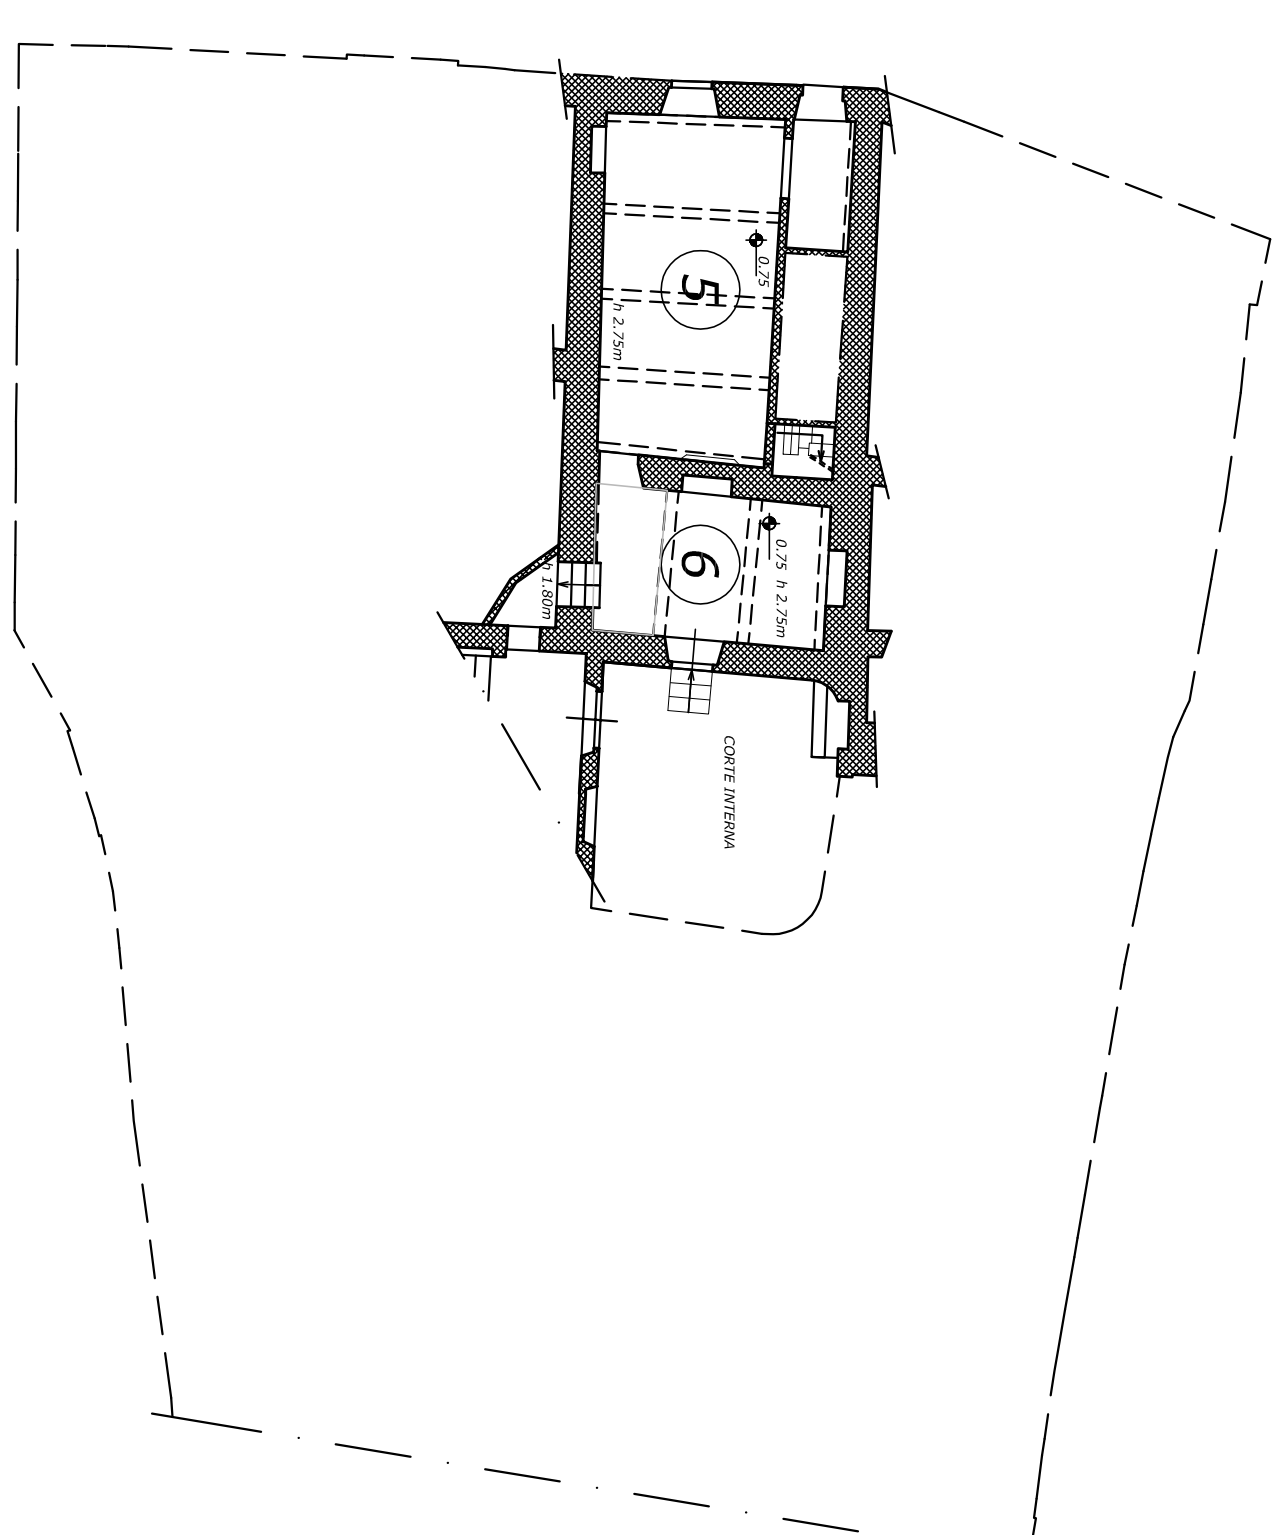


PIANTA PIANO PRIMO SCALA 1:150

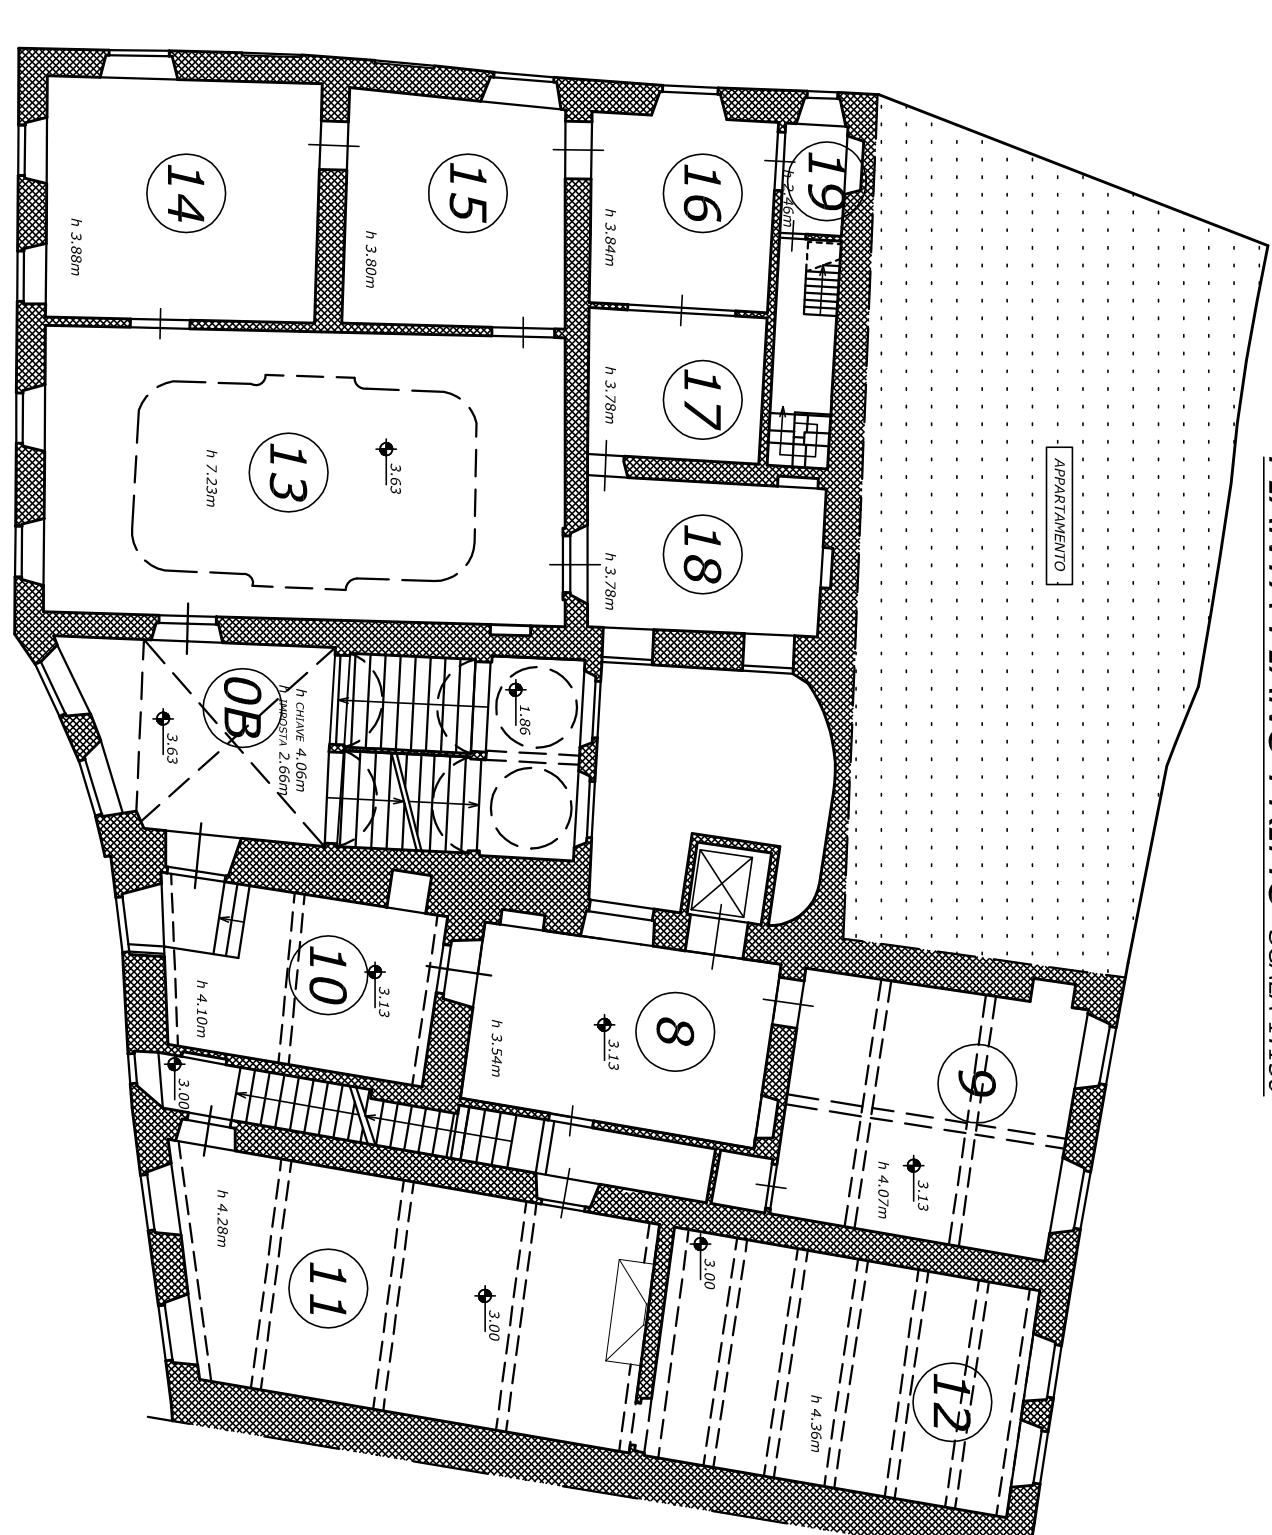


PIANTA PIANO SECONDO MEZZANINO SCALA 1:150

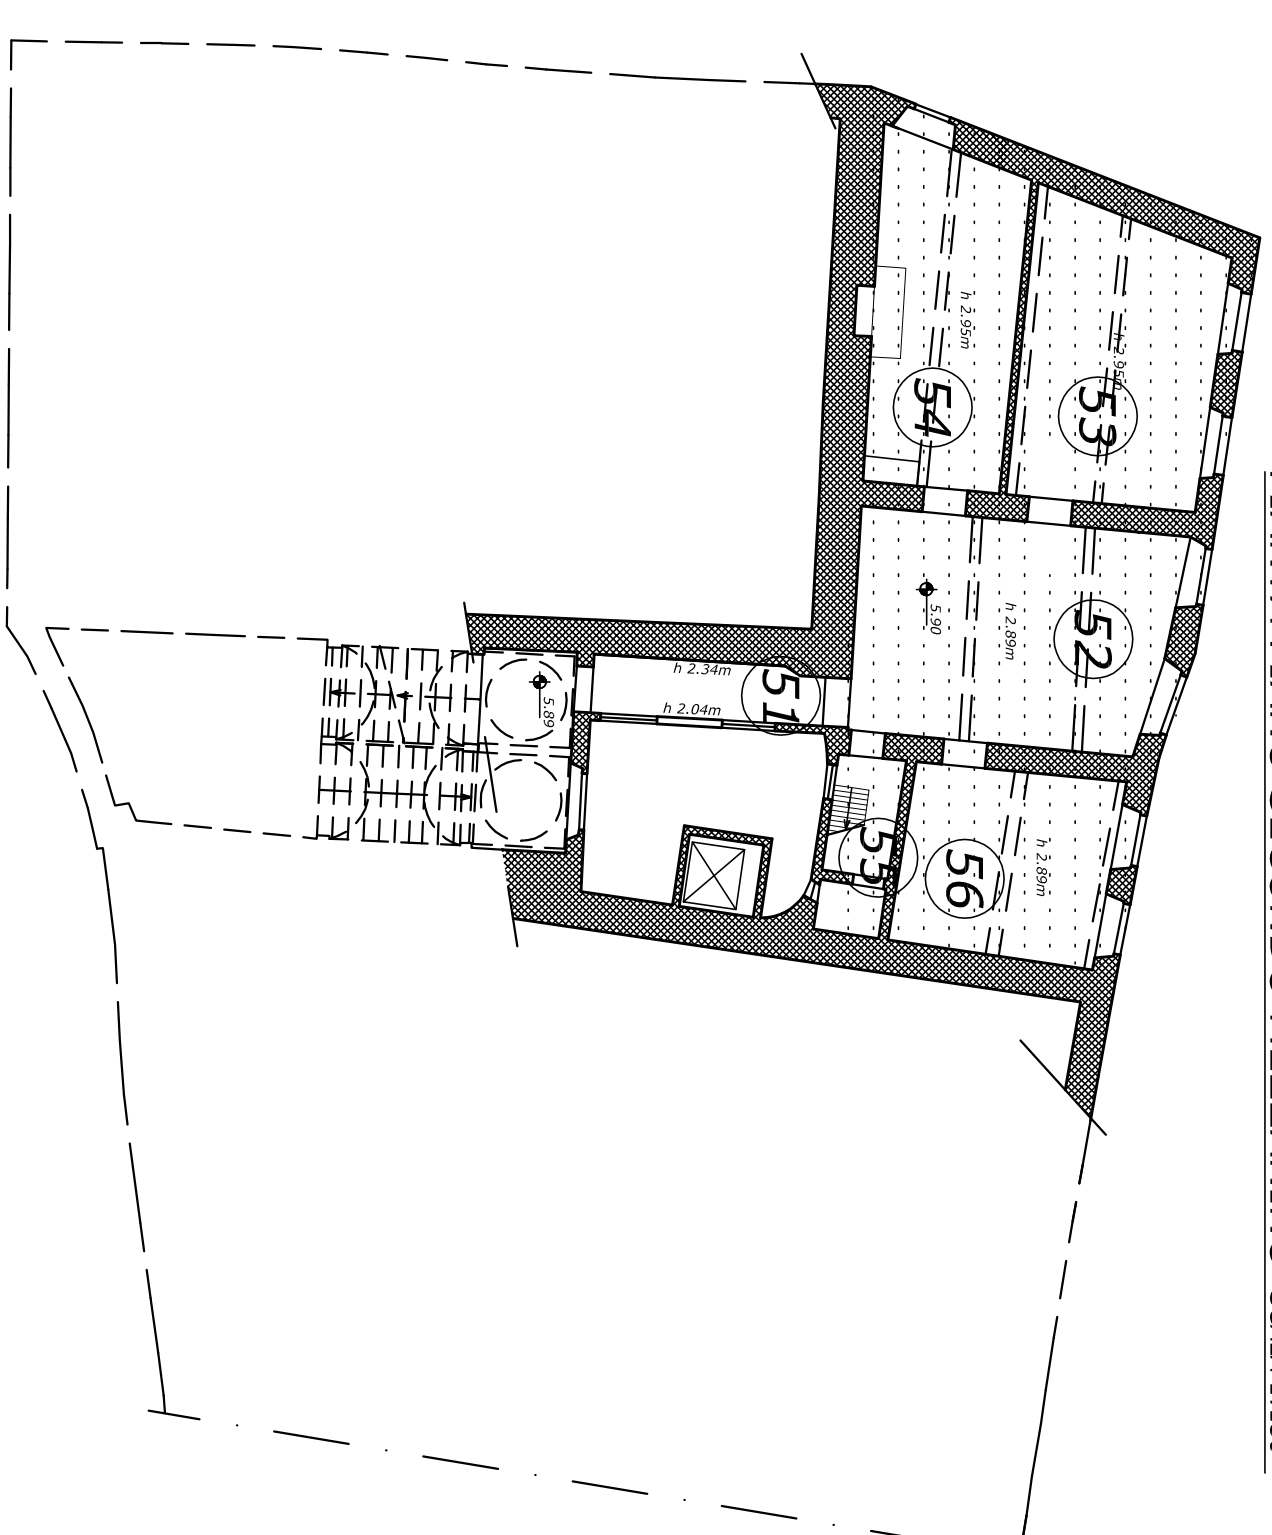


PIANTA PIANO SECONDO SCALA 1:150

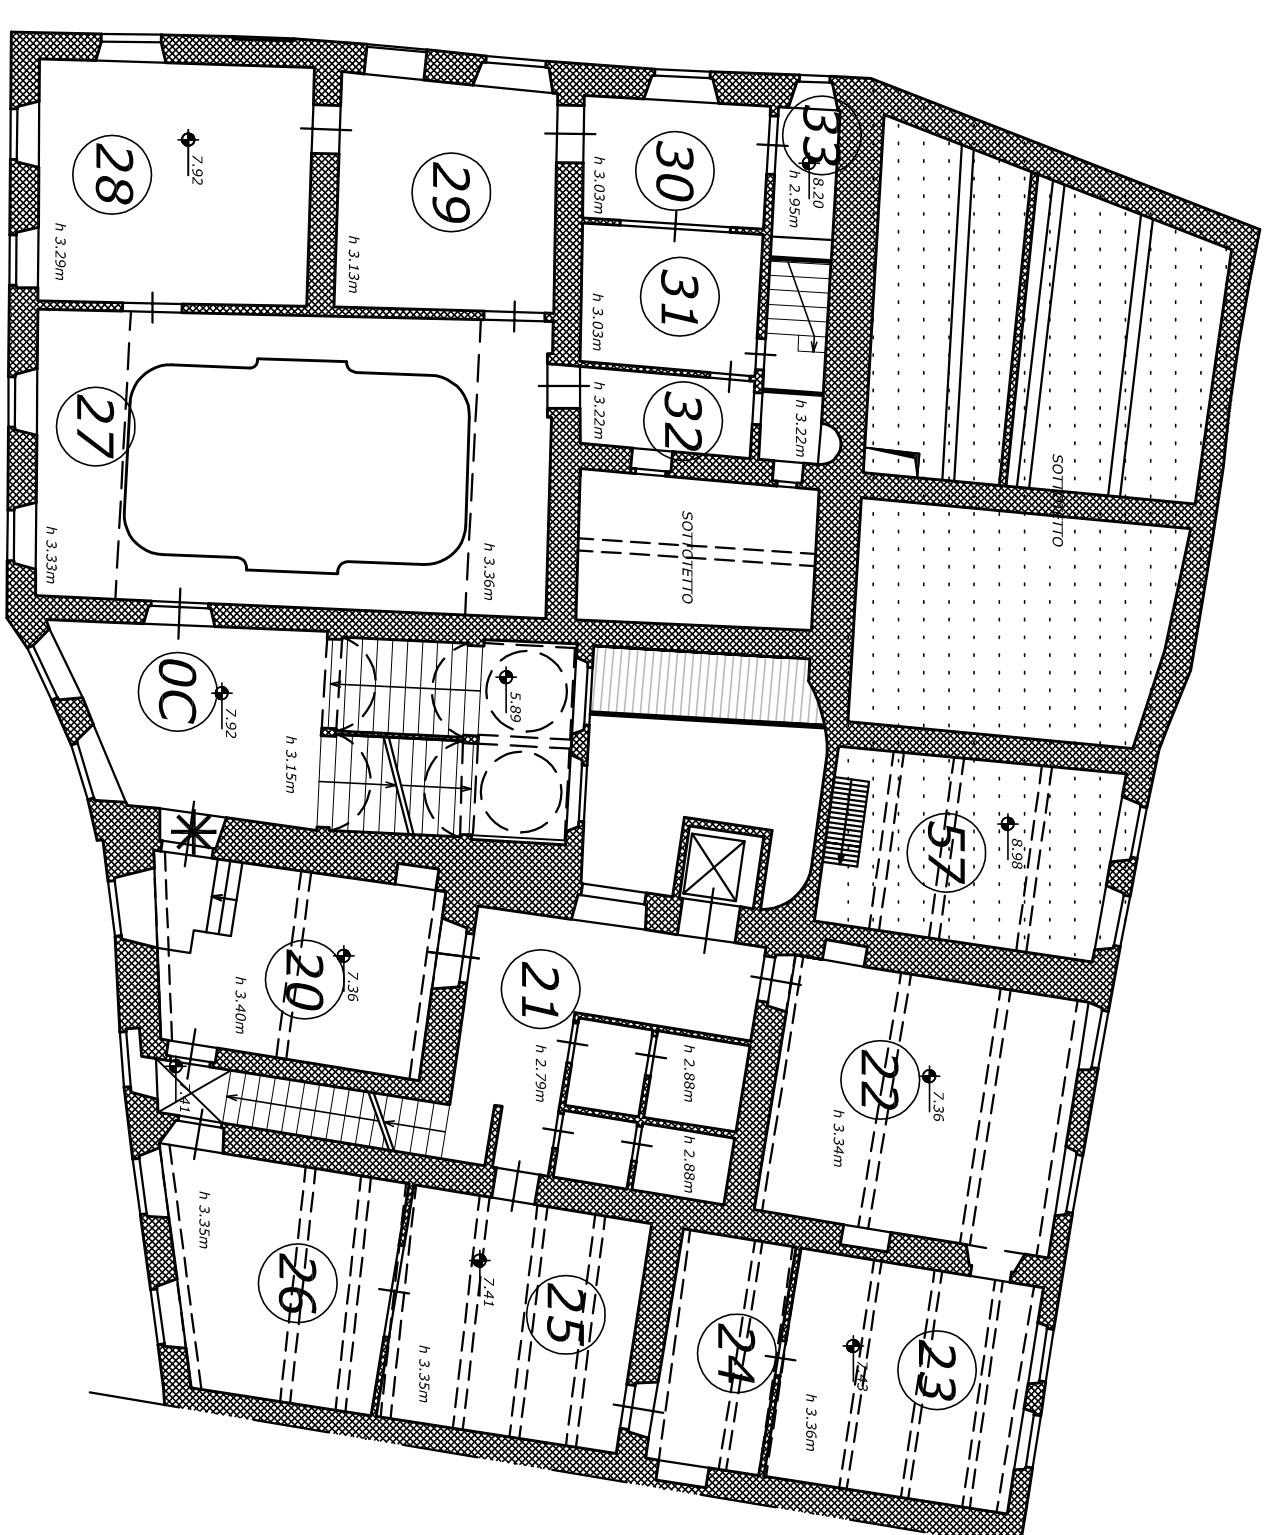


PIANTA PIANO TERZO SCALA 1:150

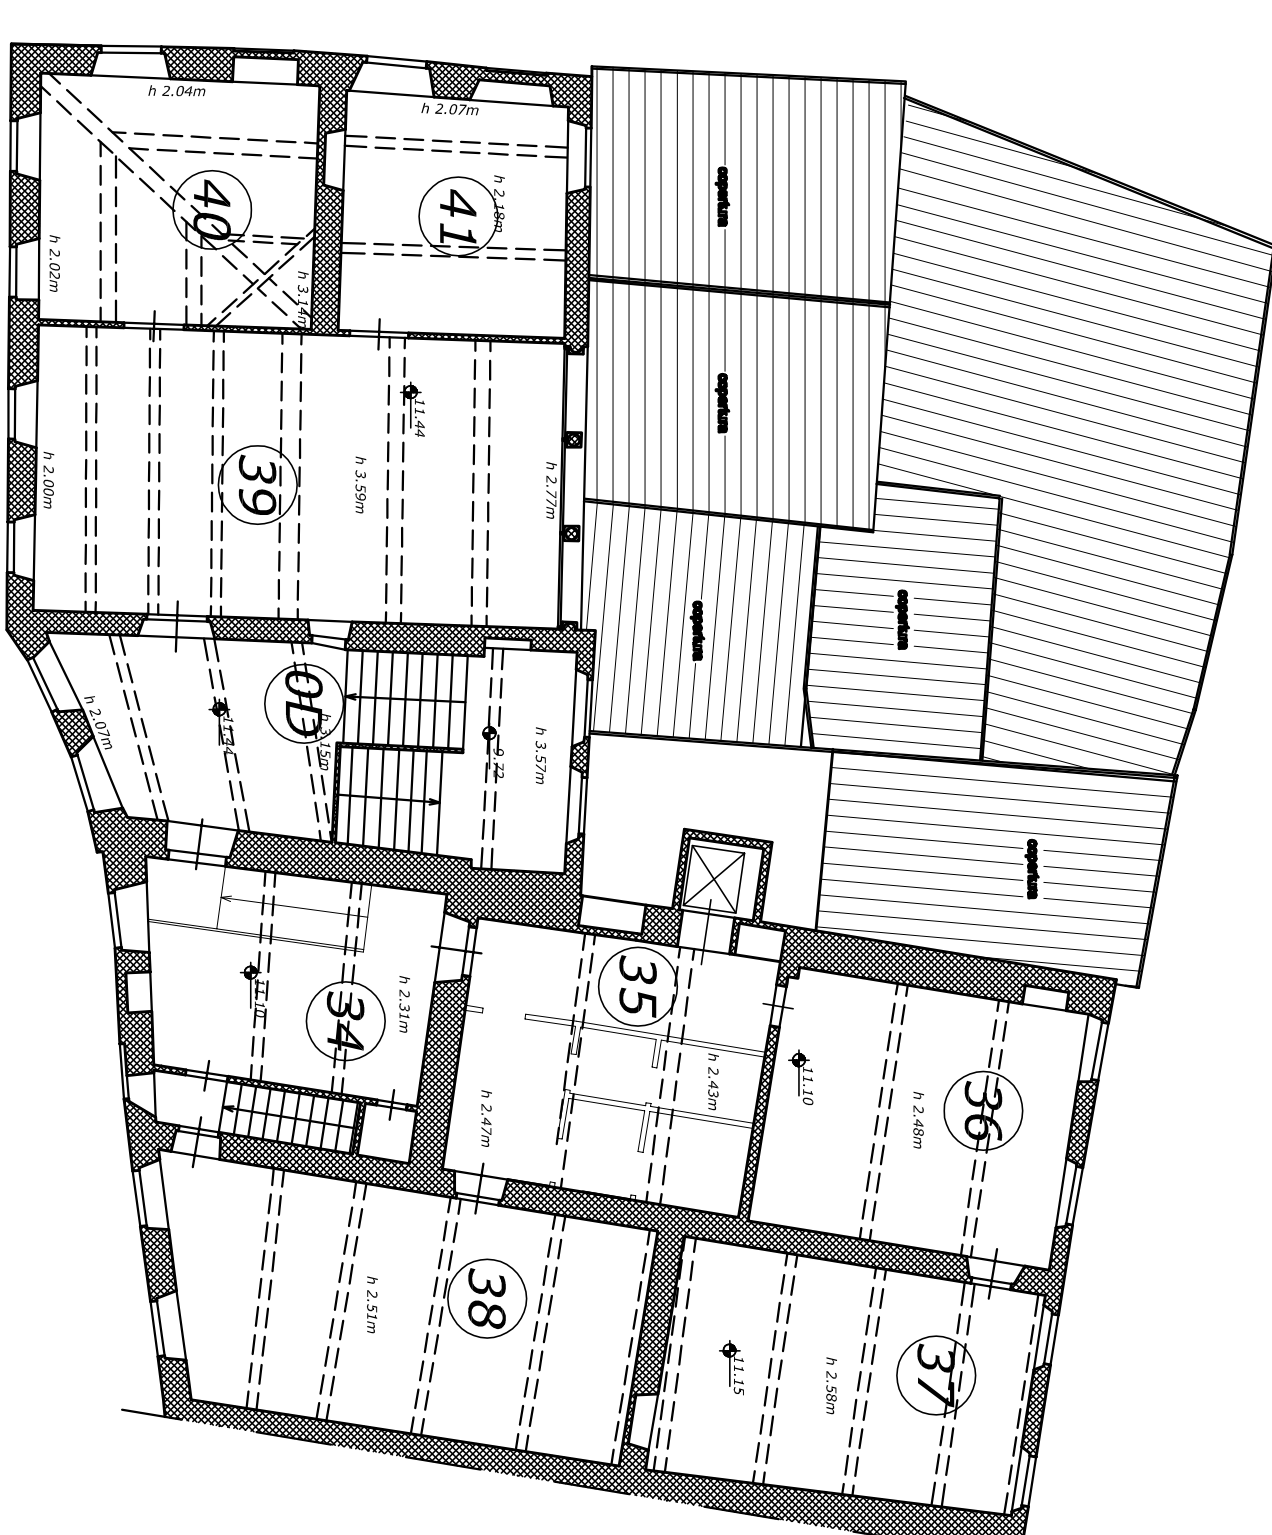

PIANTA PIANO TERRA SCALA 1:150

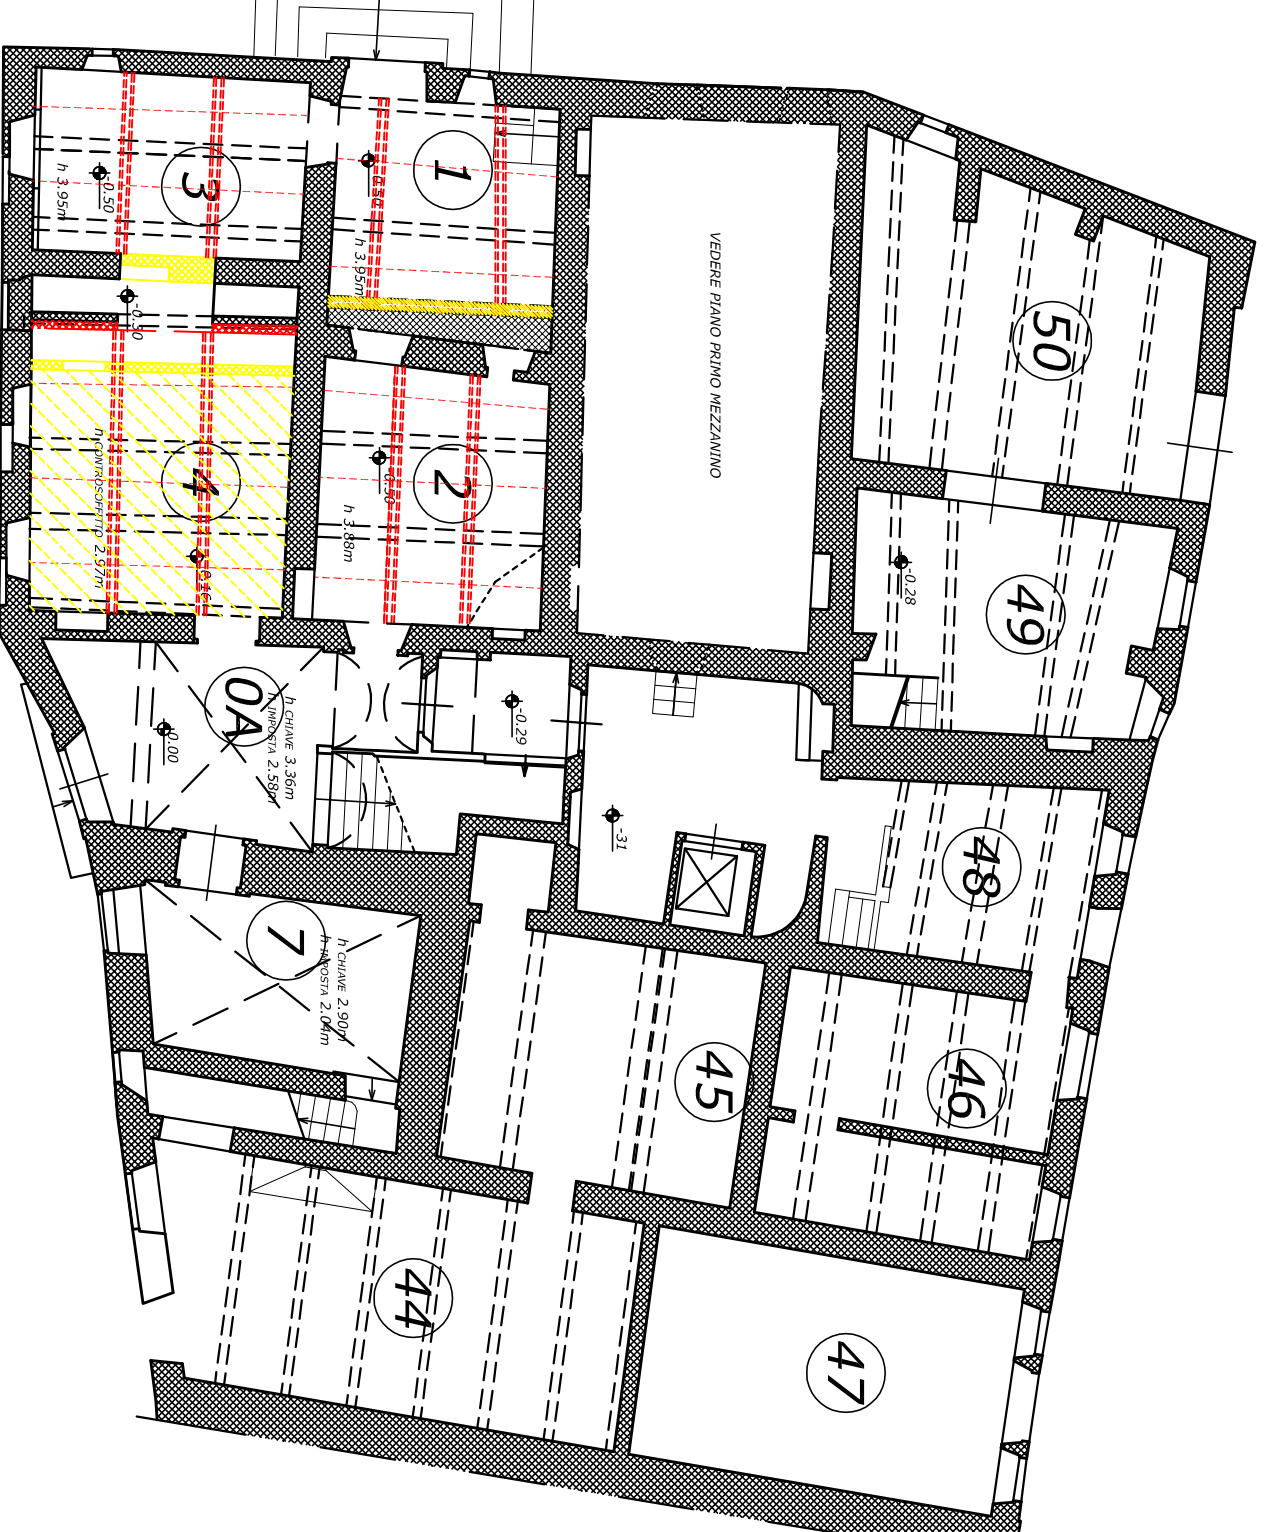

PIANTA PIANO PRIMO MEZZANINO SCALA 1:150

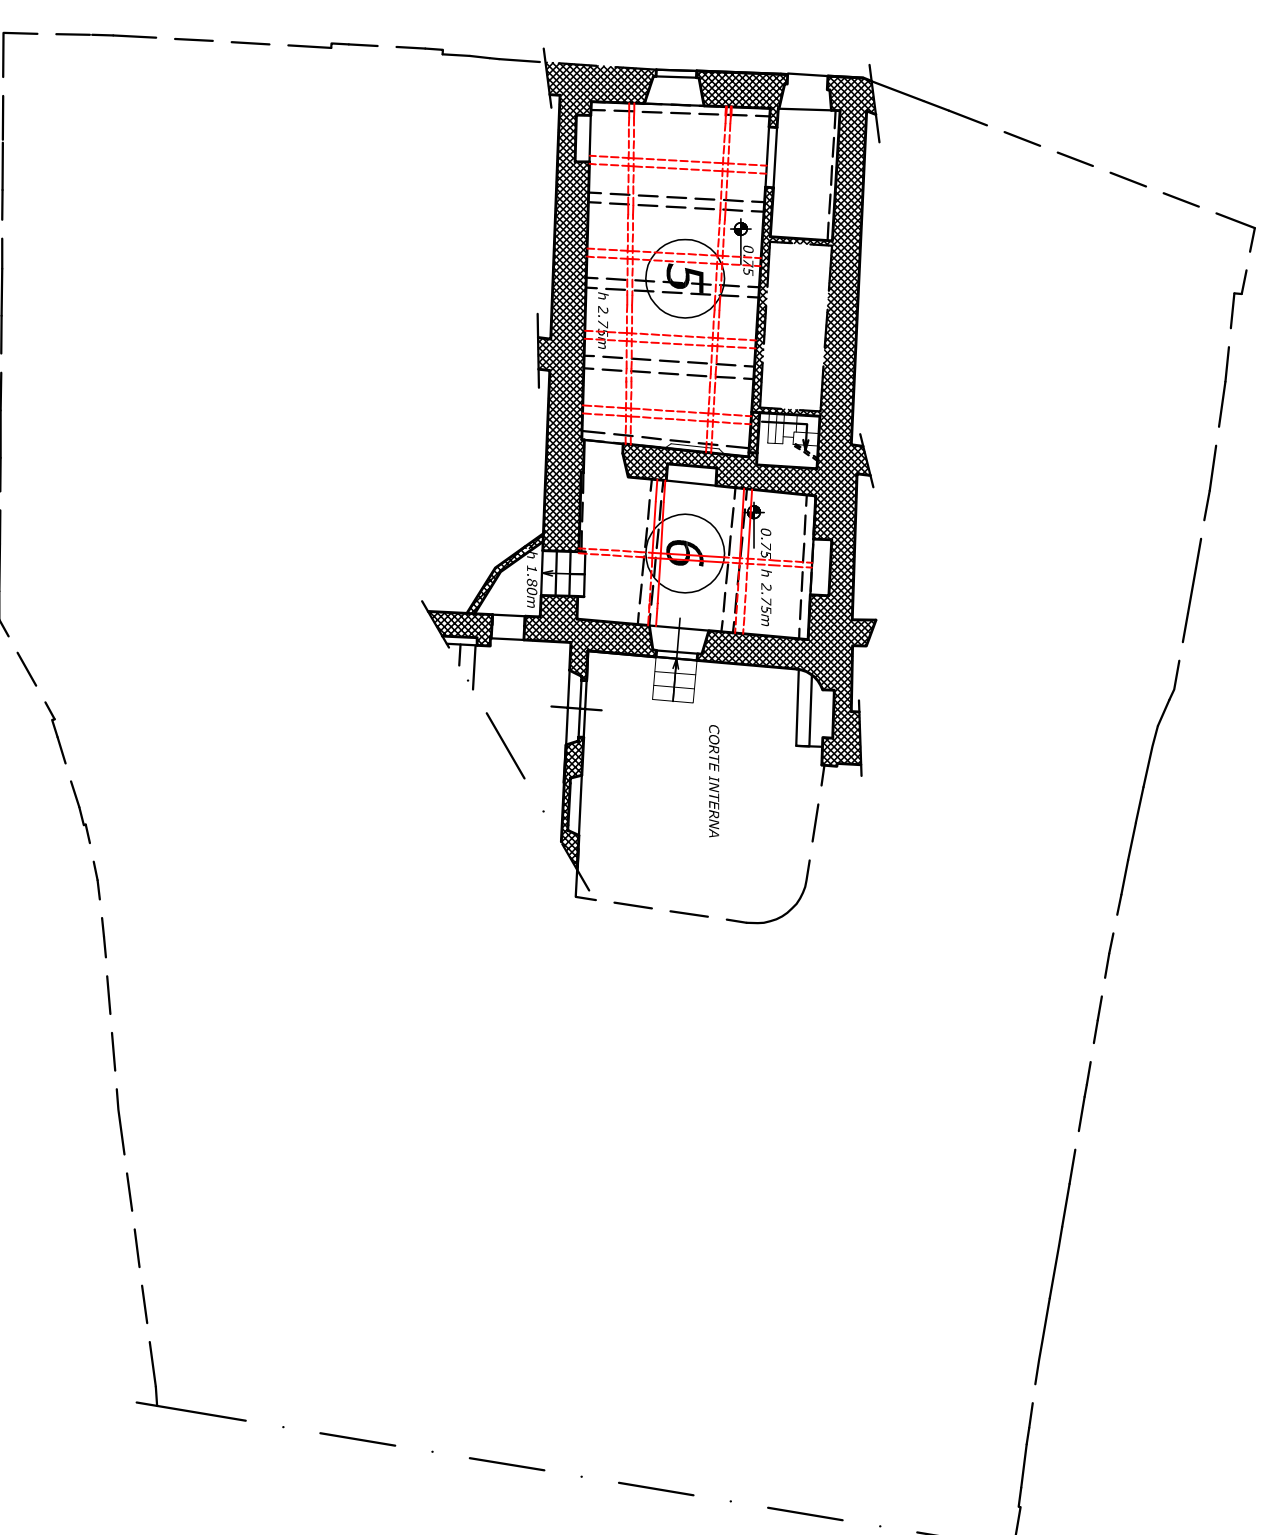

PIANTA PIANO PRIMO SCALA 1:150



PIANTA PIANO SECONDO SCALA 1:150





















